

مناقشه احداث سوله (انباری) جهت نگهداری تفاله خشکن در ابعاد ۵۲*۱۱

ردیف	شرح ردیف	واحد	مقدار	قیمت واحد (ریال)	قیمت کل (ریال)
۱	تخریب و جمع آوری دیوار آجری و انتقال نخاله ها به خارج از کارخانه همراه با هزینه داربست بندی	مترمکعب	۲۰۰		
۲	اجرای پی کنی و حمل خاک ها به خارج از کارگاه	مترمکعب	۹۵		
۳	خاکریزی با خاک مخلوط به همراه تراکم گیری ۹۵٪ و شیب بندی	مترمربع	۵۷۲		
۴	تهیه و اجرای بتن مگر با عیار ۱۵۰ کیلوگرم در مترمکعب	مترمکعب	۵۷		
۵	تهیه و اجرای بتن فنداسیون با عیار ۳۵۰ کیلوگرم در مترمکعب همراه با پمپ	مترمکعب	۵۰		
۶	تهیه مصالح و اجرای بتن کف با عیار ۳۵۰ کیلوگرم در مترمکعب همراه با ماله پروانه ای	مترمکعب	۱۰۰		
۷	قالب بندی با قالب چوبی یا فلزی یا هر نوع مورد تایید دستگاه نظارت	کیلوگرم	۲۰۰		
۸	تهیه و بریدن و خم کردن میلگرد آردار تا ۱۰ میلیمتر از نوع A۳ (جهت کف سوله)	کیلوگرم	۲,۳۰۰		
۹	تهیه و بریدن و خم کردن میلگرد آردار به قطر ۱۲ تا ۱۸ میلیمتر از نوع A۳ (جهت فنداسیون)	کیلوگرم	۳,۵۰۰		
۱۰	تهیه و نصب بت های و شابلون صفحه ستون به همراه گروت ریزی	عدد	۲۰		
۱۱	تهیه و اجرای آجر چینی به ضخامت بیشتر از یک و نیم آجر (ضخامت بیشتر ۳۵ سانتیمتر)	مترمکعب	۲۵۰		
۱۲	تهیه و اجرای اندود ماسه سیمان همراه با داربست بندی	مترمربع	۱,۱۰۰		
۱۳	خرید و نصب یکدستگاه سوله با طول ۵۲ متر و عرض ۱۱ متر جمعاً حدود ۵۵۷۲ متر مربع و وزن اسکلت سازه حدوداً ۲۵ تن (هزینه جرثقیل بر عهده پیمانکار است)	کیلوگرم	۲۴,۰۰۰		
۱۴	تهیه و اجرای پوشش سوله با ورقهای گالوانیزه سینوسی به ضخامت ۰/۵ میلی متر و پشم شیشه به ضخامت ۵۰ میلیمتر (دو اینچ) با فویل آلومینیمی مسلح و توری لانه مرغی چشمه ریز گالوانیزه مرغوب میباشد. (هزینه جرثقیل بر عهده پیمانکار است)	مترمربع	۶۵۰		
جمع کل نرخ پیشنهادی انجام کار به رقم (با احتساب ضرایب بیمه ، سود پیمانکار و...)					
جمع کل نرخ پیشنهادی انجام کار به حروف (با احتساب ضرایب بیمه ، سود پیمانکار و...)					


طراحی کلیه نقشه ها همراه با محاسبات قبل از شروع پروژه می بایست به تایید و امضای مهندس محاسب رسیده باشد. هزینه های بازگویی ، حمل و تخلیه و نصب به صورت مجزا می بایست در نظر گرفته شود و هزینه مربوطه در آیتم های فوق لحاظ گردد. در صورت اجرای آیتم جدید هزینه های و آن باید جداگانه پرداخت می گردد. - آهن آلات و ورقهای مصرفی از نوع ST37 ساخت شرکت فولاد مبارکه باشد . کلیه قطعات اسکلت با دو دست رنگ از نوع زینک کرومات رنگ آمیزی شوند - ورق های مصرفی سقف ، ورق گالوانیزه سینوسی با ضخامت ۵/۰ میلی متر باشد . پرلین های سالن از نوع Z18 باشد

تربیت حیدریه

لیست مواد اولیه مورد نیاز سوله دهانه ۱۱ طول ۰,۶+۵۷+۰,۶ متر

۱۴۰۳/۳/۱۵

شرح	ضخامت (cm)	عرض (cm)	طول (cm)	تعداد	وزن (kg)
بال ستون	۱	۲۰	۹۰۰	۳۲	۴,۵۲۲
جان ستون	۰.۸	۳۰	۹۰۰	۱۶	۲,۷۱۳
فلانچ پای ستون	۱.۵	۳۰	۴۰	۱۶	۲۲۶
فلانچ بالای ستون	۱.۵	۲۰	۵۰	۱۶	۱۸۸
لچکی	۱	۹	۹	۹۰	۵۷
تسمه ورق (استیفر)	۱	۹	۳۰	۱۴۴	۳۰۵
بال فریم	۱	۲۰	۵۶۰	۳۶	۳,۱۶۵
جان فریم	۰.۸	۳۰	۵۶۰	۱۸	۱,۸۹۹
فلانچ پایین فریم	۱.۵	۲۰	۵۰	۱۸	۲۱۲
فلانچ بالای فریم	۱.۵	۲۰	۵۰	۱۸	۲۱۲
لچکی	۱	۹	۹	۱۸۰	۱۱۴
تسمه ورق (استیفر)	۱	۹	۲۵	۱۰۸	۱۹۱
کش	۰.۳	۲۸	۶۰۰	۴۶	۱,۸۲۰
فلانچ کش	۰.۸	۲۰	۲۰	۱۸۴	۴۶۲
فلانچ استپ زد	۰.۸	۱۴	۱۶	۱۰۸	۱۵۲
لچکی استپ زد	۰.۸	۵	۱۴	۱۰۸	۴۷
زد	۰.۲۵	۳۲	۶۰۰	۹۰	۳,۳۹۱
بال وال پست	۰.۸	۲۰	۶۵۰	۴	۳۲۷
جان وال پست	۰.۸	۲۵	۶۵۰	۲	۲۰۴
فلانچ	۱.۵	۳۰	۳۰	۲	۲۱
فلانچ بالا	۱	۲۰	۳۰	۲	۹
استیفر	۱	۹	۲۵	۴۰	۷۱
میل مهار زد					۲۵۱
بادبند					۳,۱۰۰
سیم جوش و رنگ					۳۵۰
جمع کل وزن (کیلوگرم)					۲۴,۰۱۰

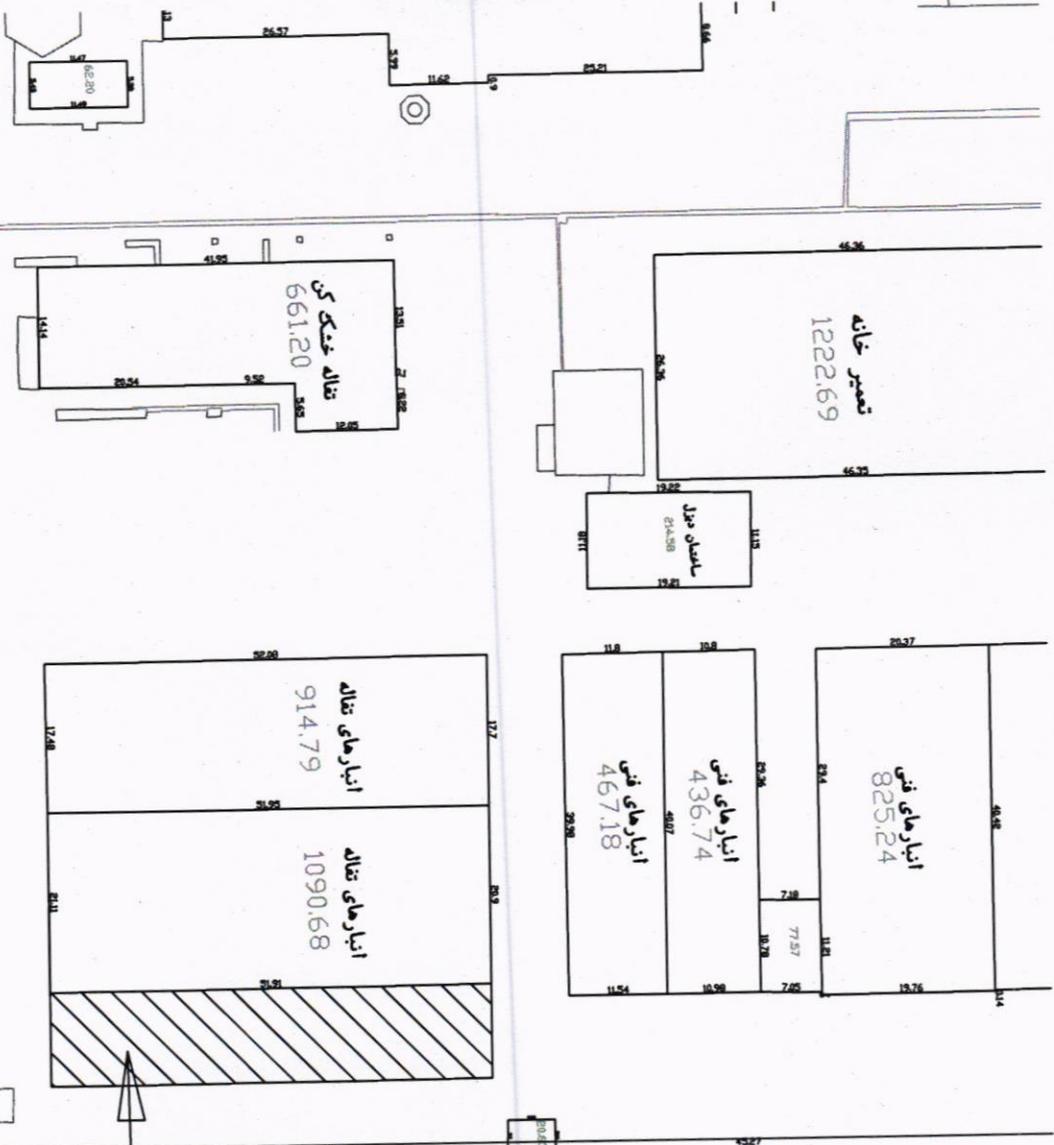

تعمیر خانه
1222.69

ساحل منیر
274.58

انبارهای فنی
825.24

انبارهای فنی
436.74

انبارهای فنی
467.18


انبارهای تفاله
914.79

انبارهای تفاله
1090.68

تفاله جنگل
661.20


خیابان کارخانه سیم

محل احداث انبار جدید

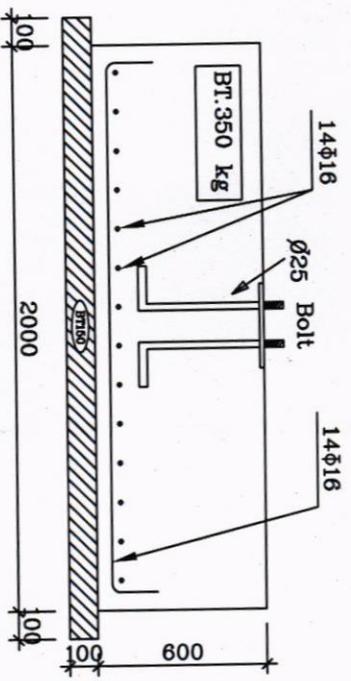


Section b-b

F-1

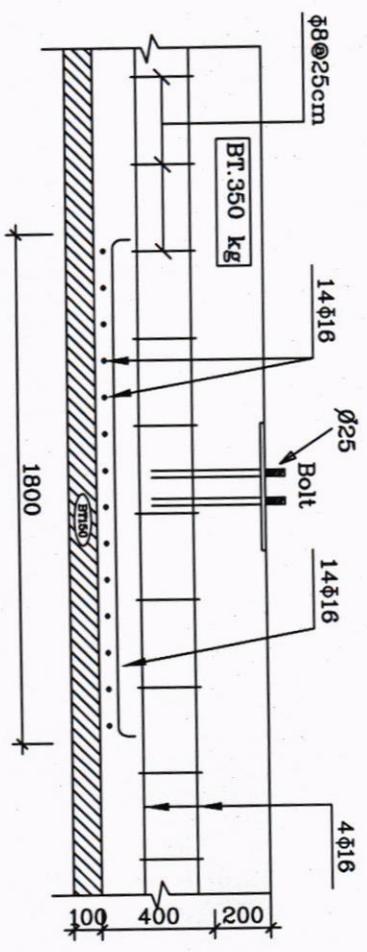


Section a-a

F-1

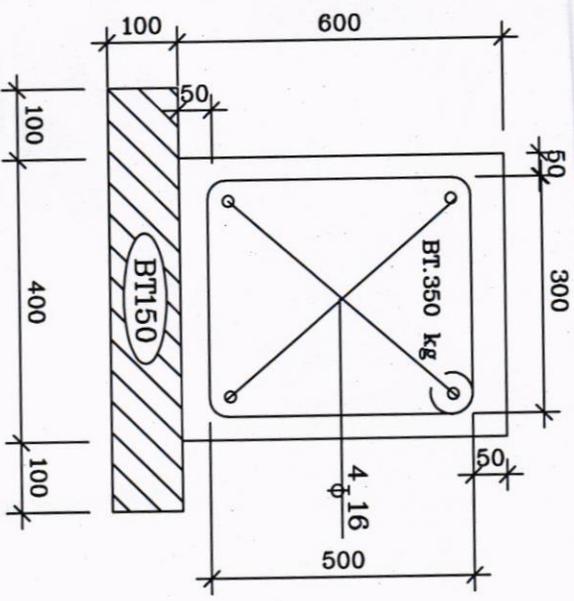


Section c-c

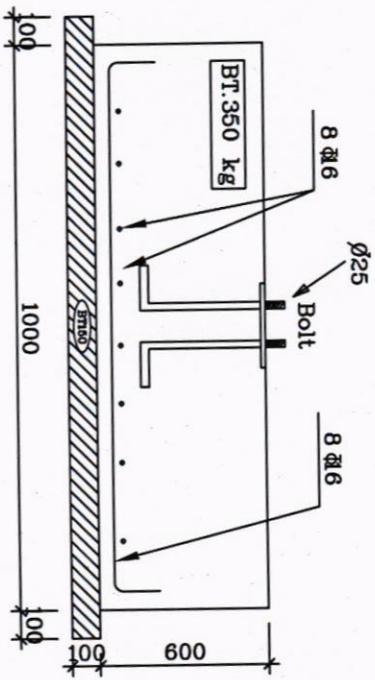

For Wall Post


F-2

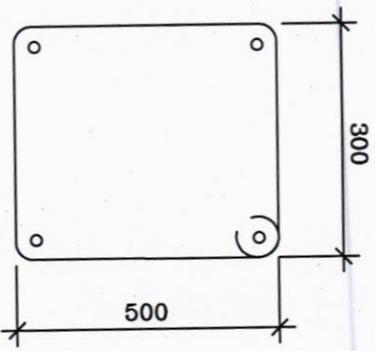

توضیحات:

به دلیل پیچ و مهره بودن سازه و حساسیت در اندازه ها در نصب بولتها و آکس ها باید دقت کرد مقاومت خاک و کیلوگرم بر سانتیمتر مربع در نظر گرفته شده است

Design: Ormid Hoznabr	Date: 1403/3/5	Scale: Not to scale	Client:
File No. 17300-40000		Drawing No. 4	Title: Foundation Plan
			کارفرما: کارگاه فلز گریهت حدادیه
			معاون

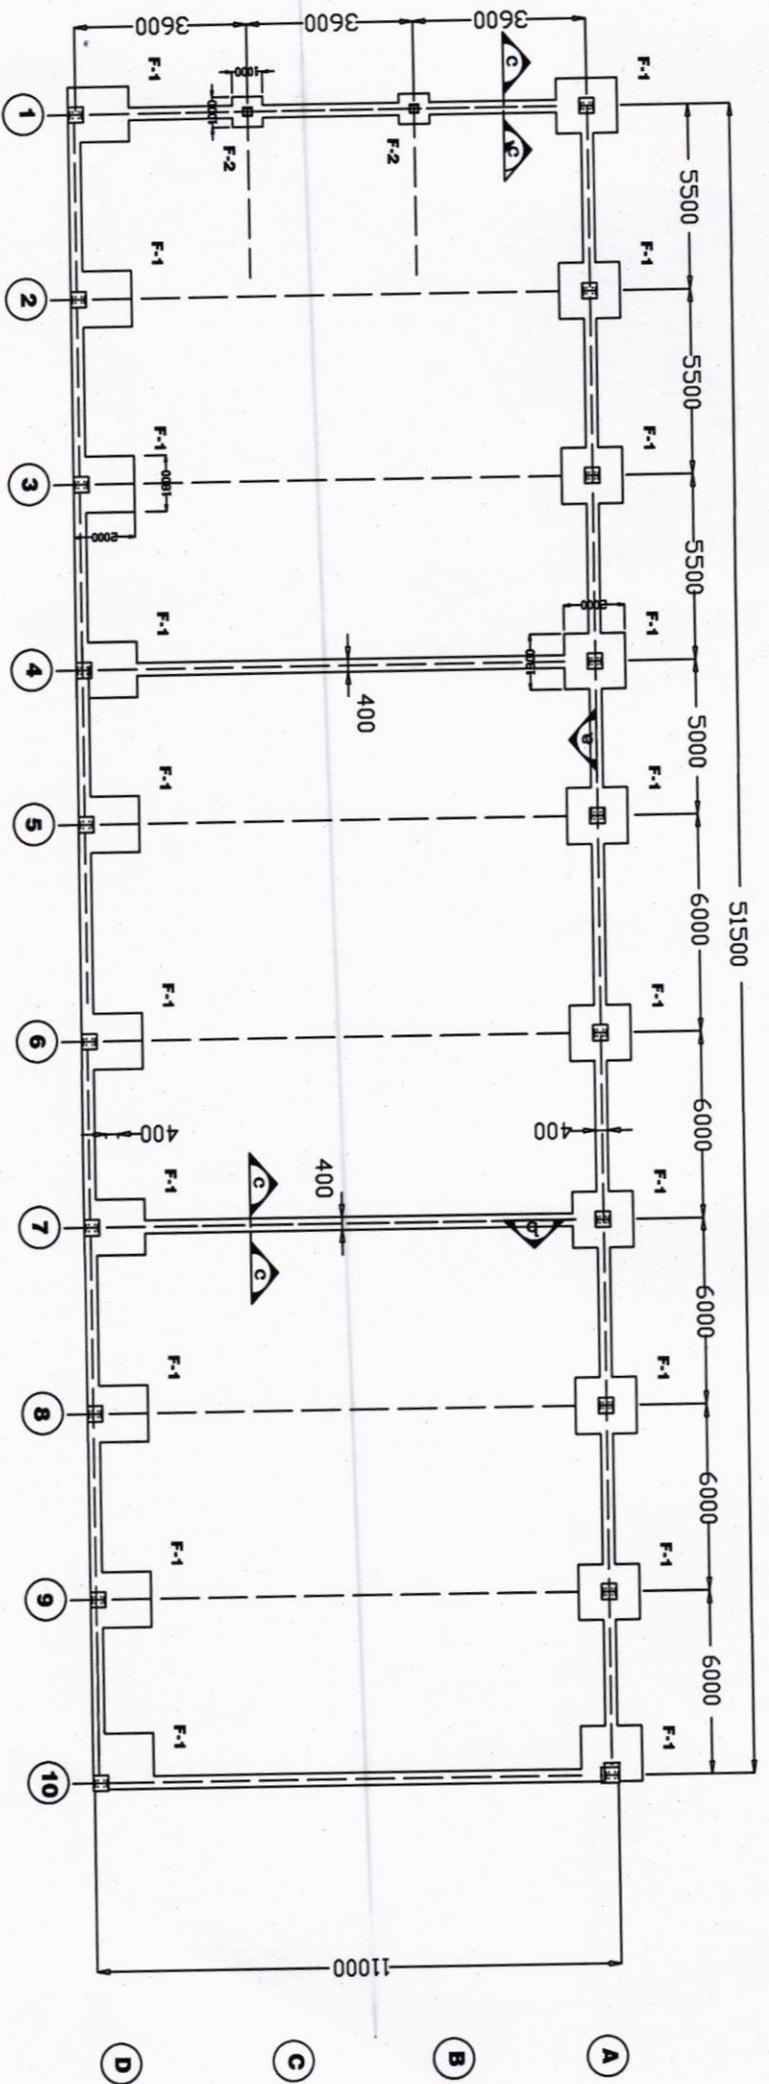


سالن قدیم

توضیحات :


به دلیل پیچ و مهره بودن سازه و حساسیت در اندازه ها
در نصب بولتها و آکس ها باید دقت کرد
مقاومت خاک ۱ کیلوگرم بر سانتیمتر مربع در نظر گرفته شده است

Ø 16	L=12000	No.87	For F1 & F2
Ø 16	L=12000	No.61	For Tie Beam Foundation
Ø 16	L=12000	Total No 148	

کارفرما: درگاه قلد تربیت هنرینه کلوان	Client:	Date: 1403/3/5	Scale: 1:250	Drawing No. 3	Title: Foundation Plan
	Design: Onmid Hozhahr				

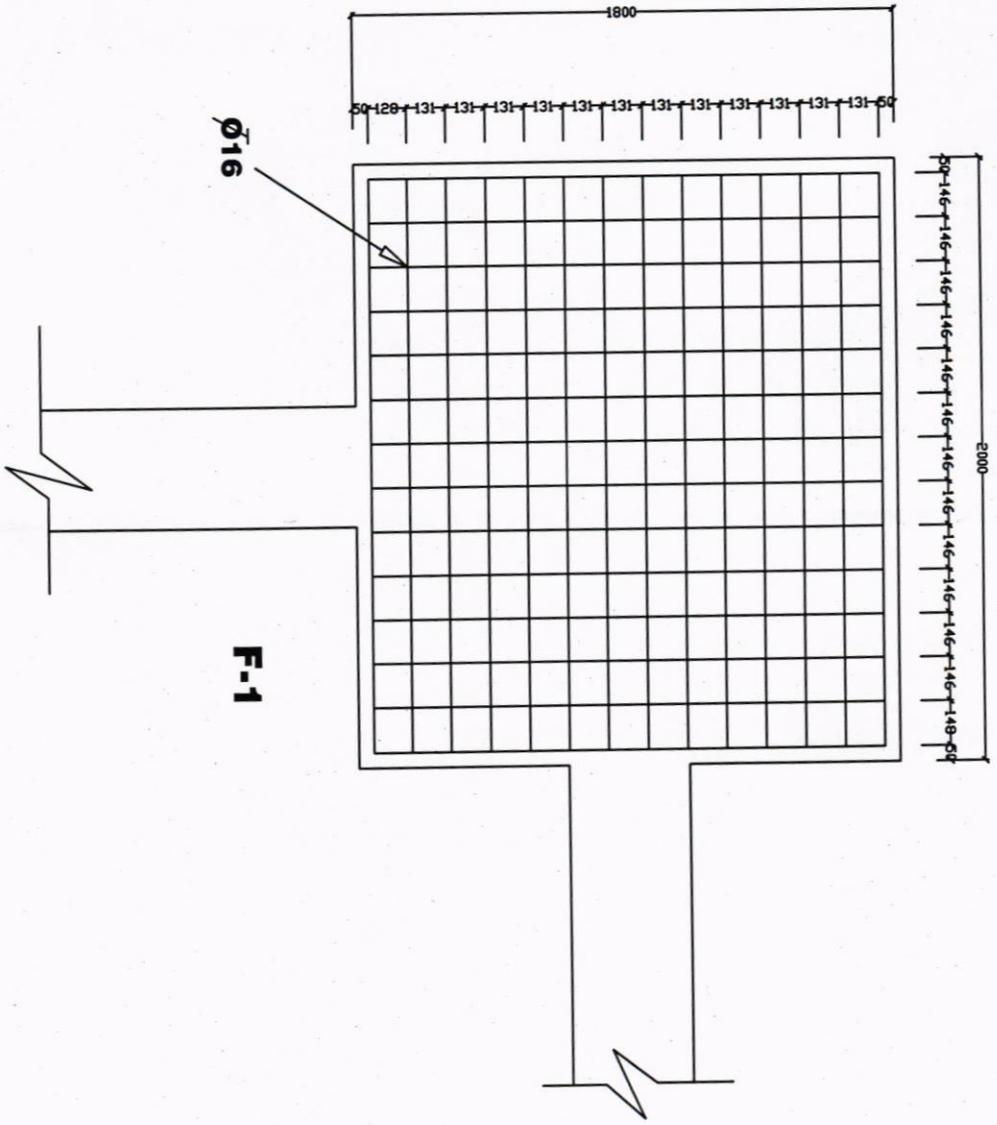


F-1



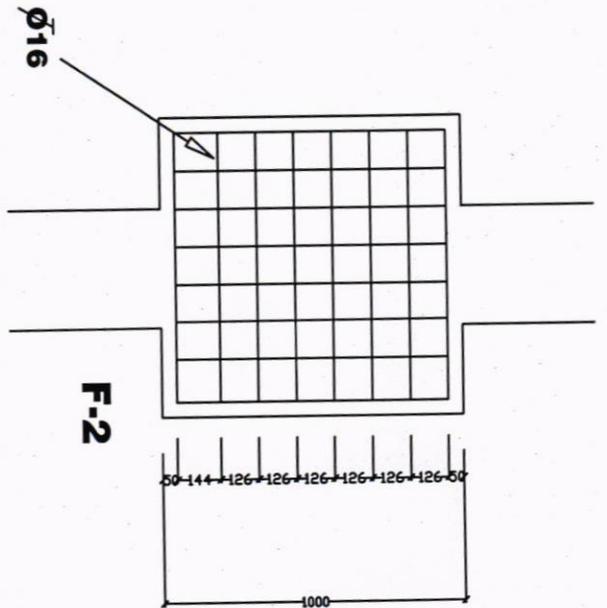


F-2

Design: Ormid Hozhabr	Date: 1403/3/5	Scale: Not to scale	Client .	کارفرما : سند سند سند سند
	File No. 17300-40000			


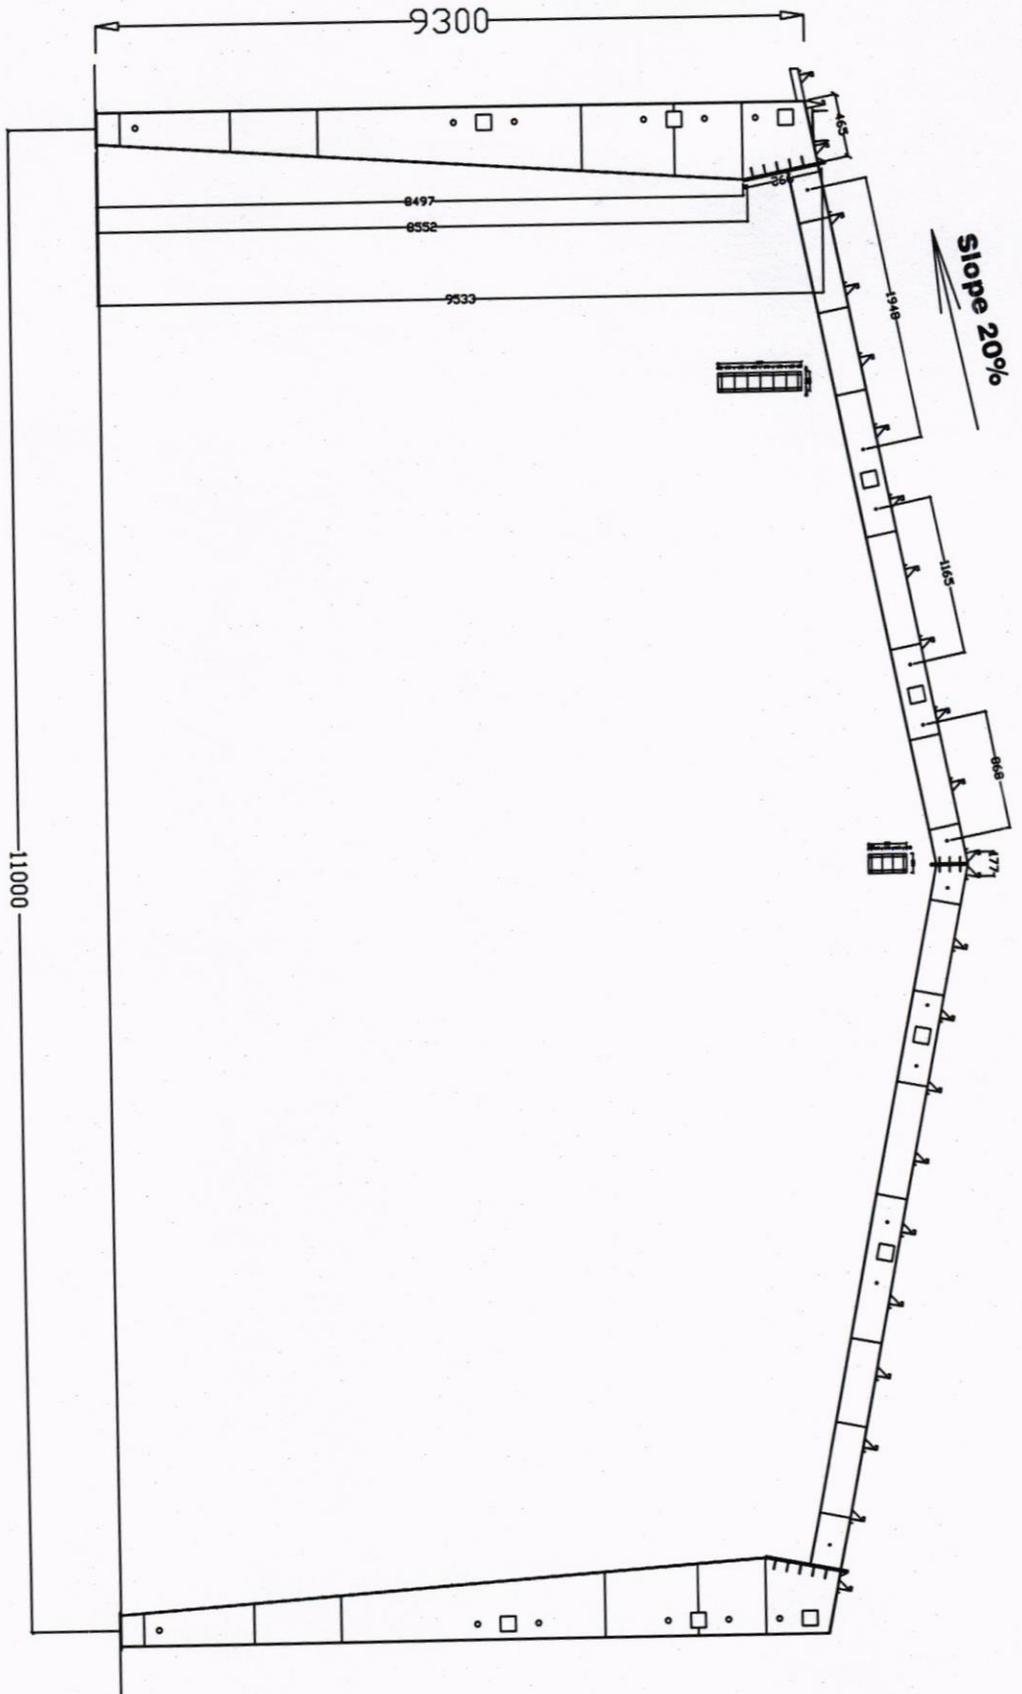


Design: Omid Hozhabr	Date: 1403/3/5	Scale: 1:250	Client .	کارفرما : شرکت آید هوزابر مهندس
File No. 17300-40000	Drawing No. 2	Title: Cross section		

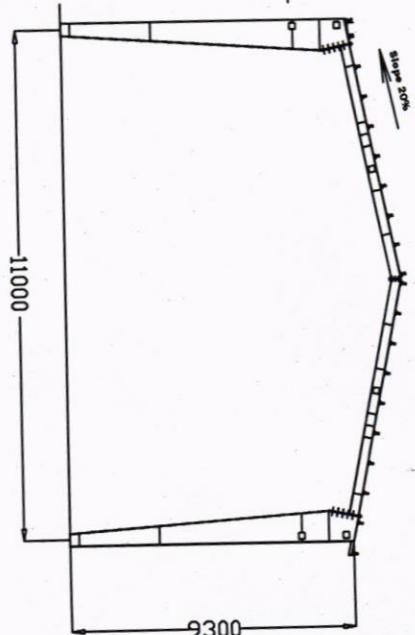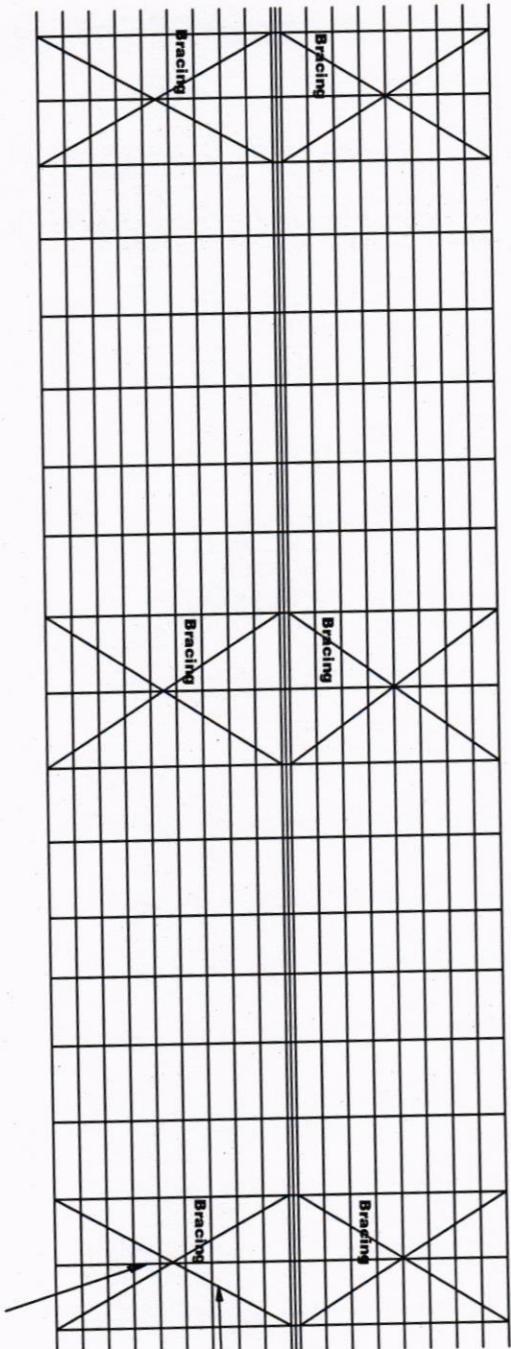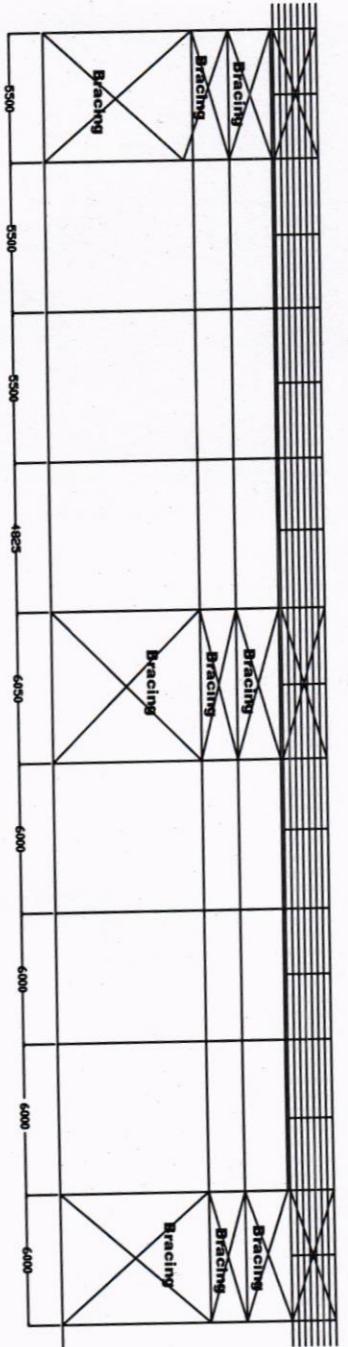


Sag Rod

Design: Omid Hozhabr	Date: 1403/3/5	Client:	کارفرما: شرکت پارس پارس
File No. 17300-40000	1403/3/5	Drawing No. 1	
		Title: Elevation	محل

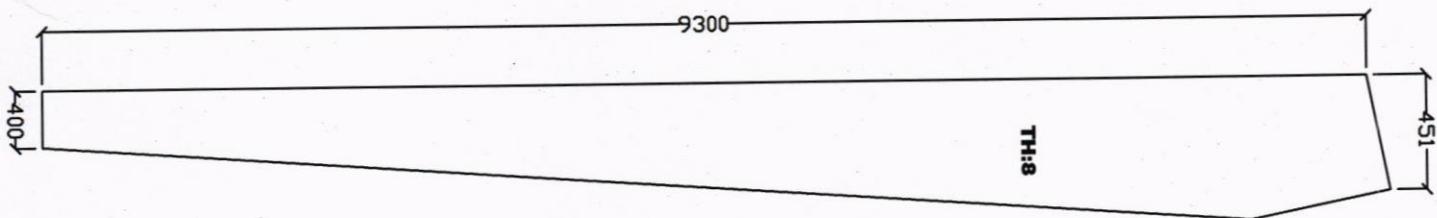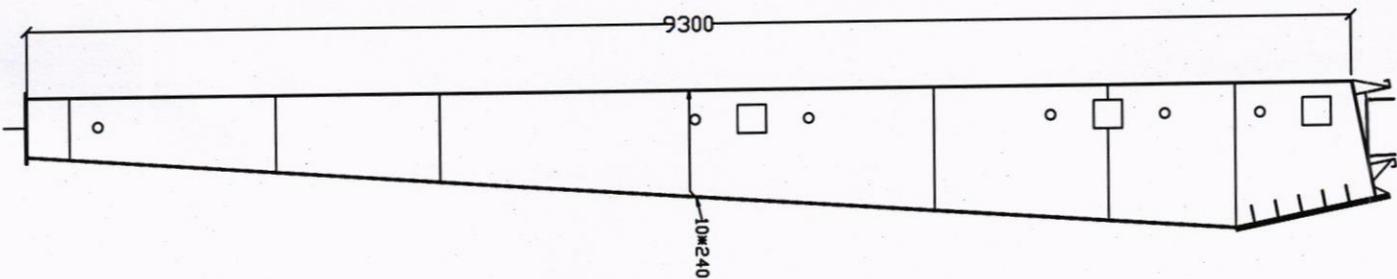

Design: Omid Hozhabr	Date: 1403/3/5	Scale: 1:30	Client .	کارفرما - کارخانه قند تربت حیدریه
	File No. 17300-40000	Drawing No. 6	Title: Column Type .1	کلوان



Slope 20%

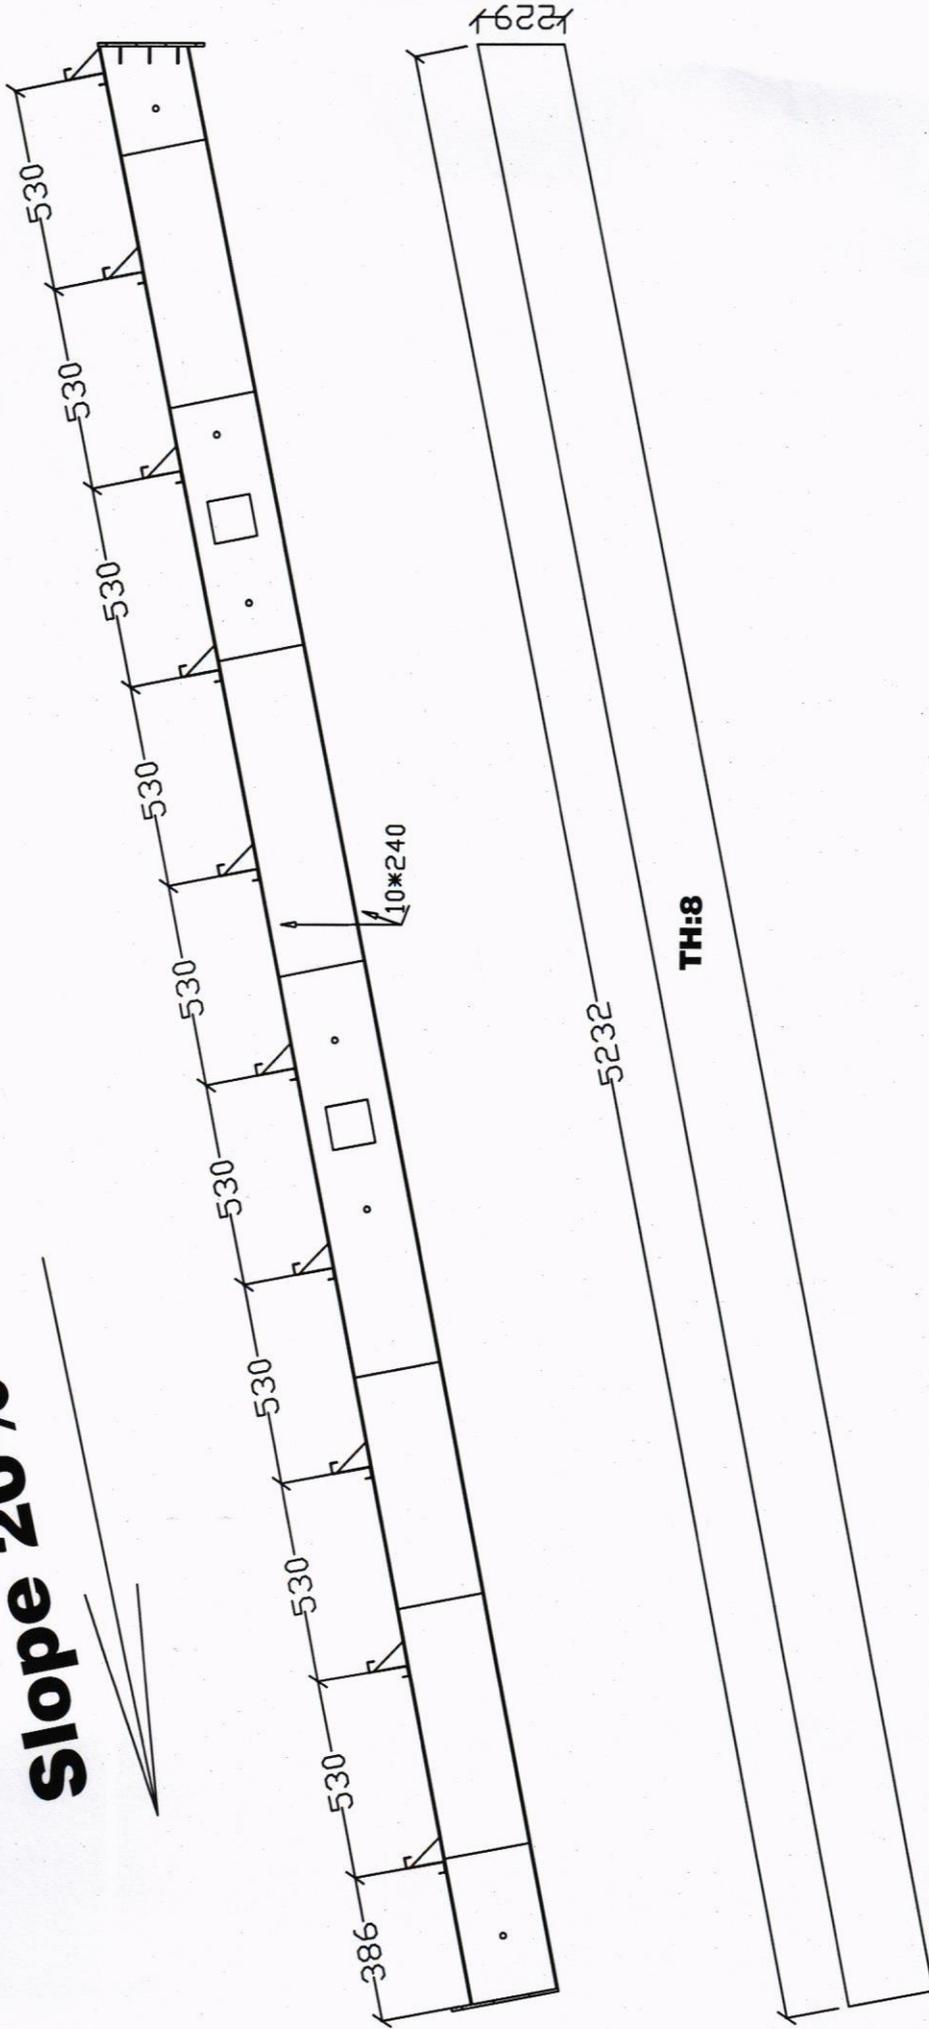



Design: Omid Hozhabr	Date: 1403/3/5	Scale: 1:40	Client:	کارفرما: کارخانه فولاد مبارک
	File No. 17300-40000	Drawing No. 7	Title: Rafter Type .1	عنوان

SEC. m

4 Ø16 HOLES
FOR 4 M-14 BOLTS

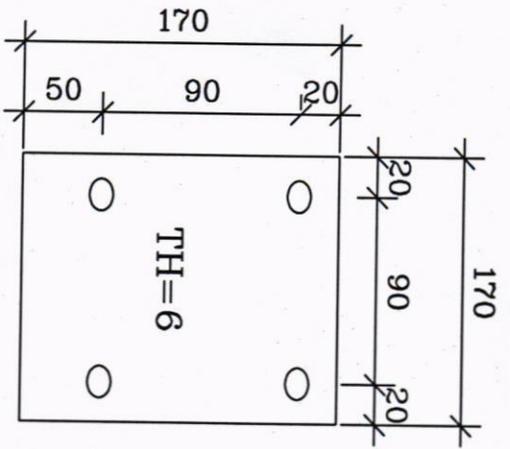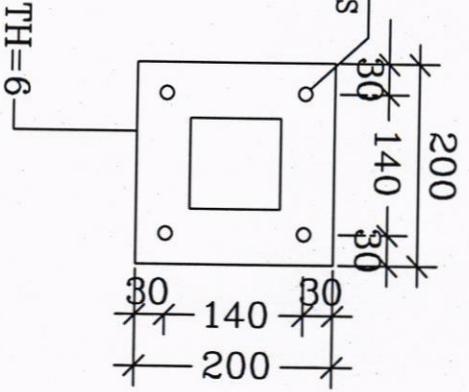


For Stop Purlin Z

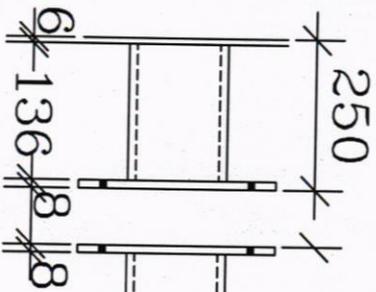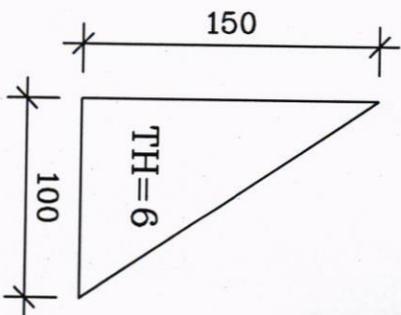


Box 100*100


TIE-BEAM

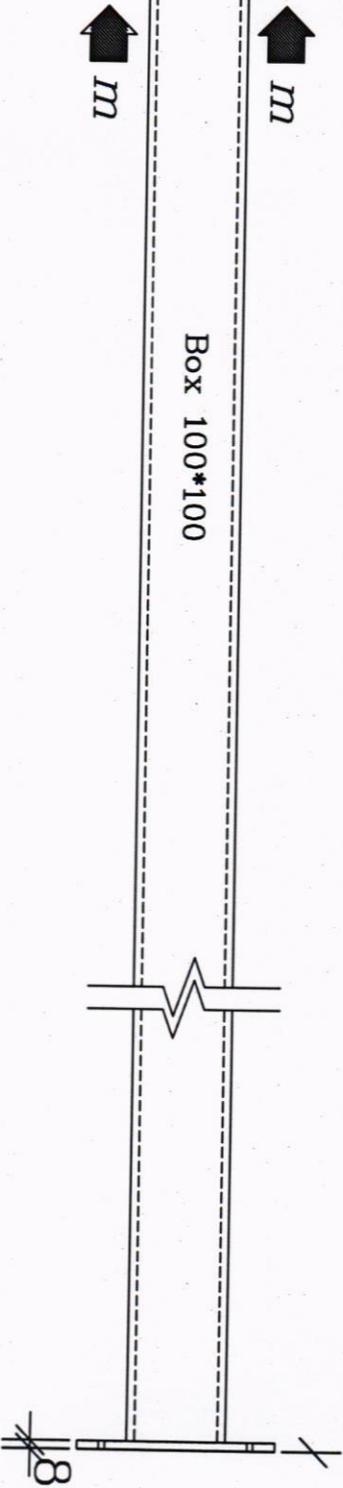


Design: Omid Hozhabr	Date: 1403/3/5	Scale: Not to scale	Client .	مهندس: امید هوشابری مکانیک
File No. 17300-40000	Drawing No. 9	Title: Details		

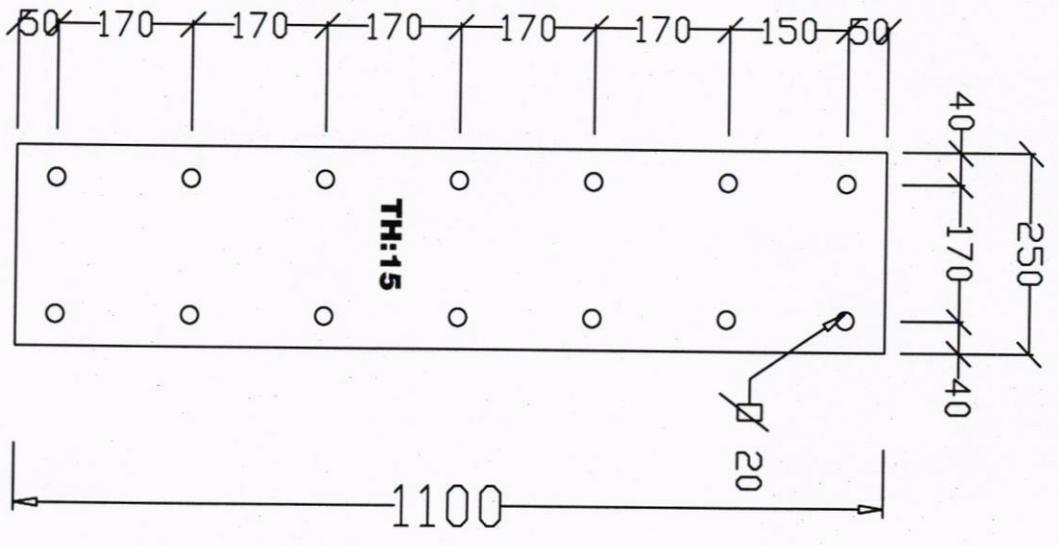

PL.A

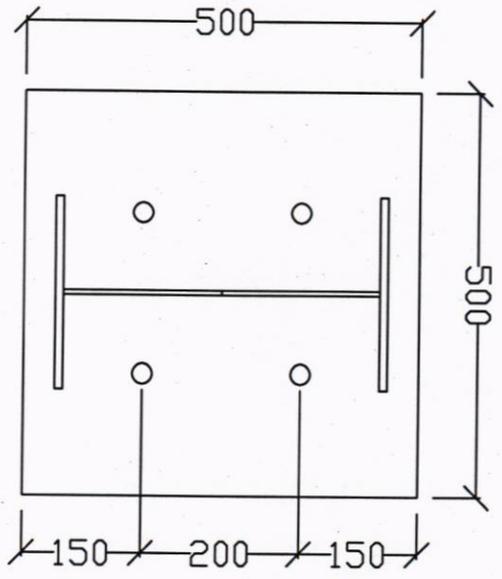

PL.C

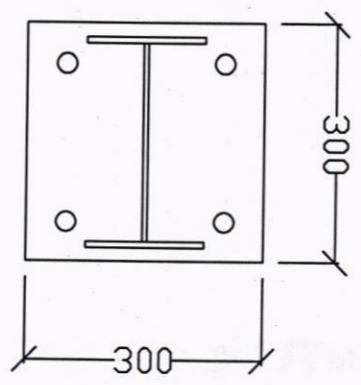


PL.Wall Post Column

Design: Omid Hozhabr	Date: 1403/3/5	Scale: Not to scale	Client:	آرکیتک : آرکیتک قلم تریت هیزریه
	File No. 17300-40000			
				میلوان

Z 180x60x3
1/2 PL.150x100x6

Z 180x60x3
PL.170x160x6


2 1

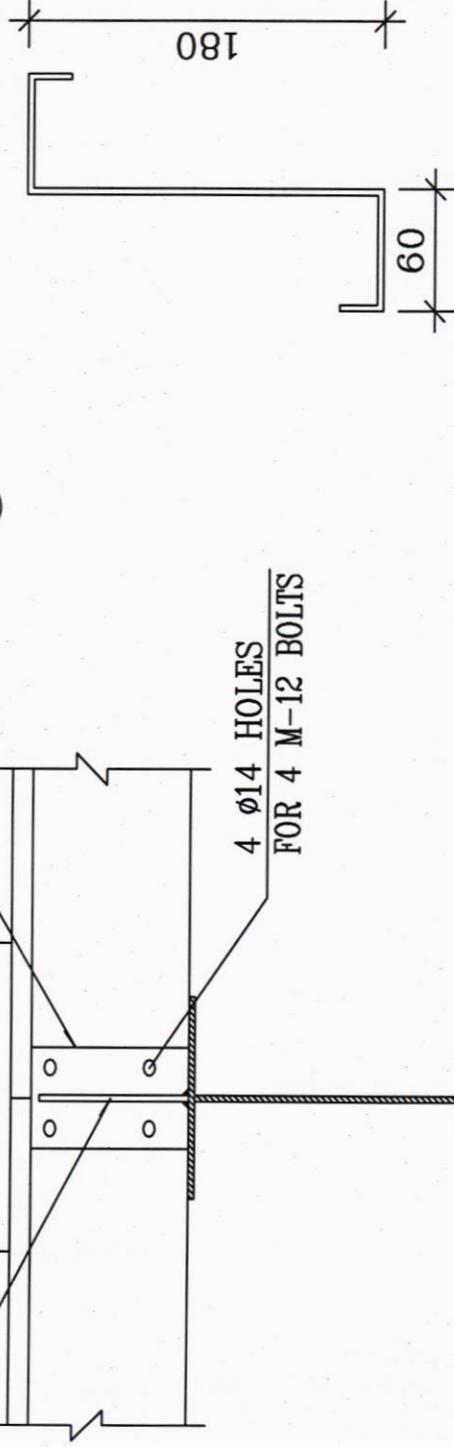

Z PURLIN 180x60x2.7

اتصال گوشواره ها

Ø20

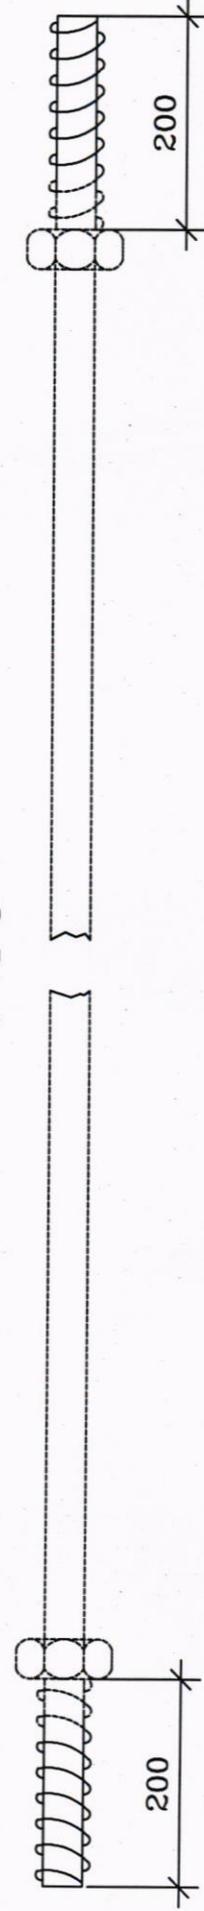

Design: Omid Hozhabr	Date: 1403/3/5	Scale: Not to scale	Client .	کارفرما: کارخانه فولاد تبریز هوزابریه
File No. 17300-40000	Drawing No. 12	Title: Details		عنوان